



BNO. 0-10. 0 GH=34. 25 FH=

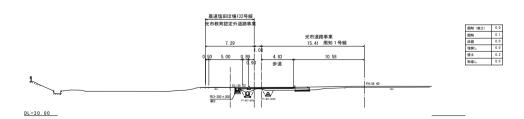



工事名	やまと学園敷地造成工事				
図面名	造成計画橫断図1				
作成年月日		令和 7 年 2 月			
縮尺	S=1:200	図面番号	2		
会社名					
事業者名	光市 3	建設部道路河川	課		

---- I # E #

ENO.4 6H=33.81 FH=

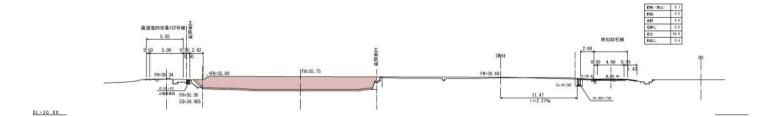

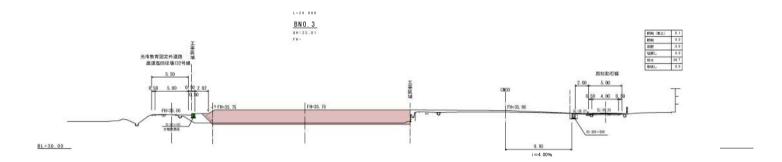


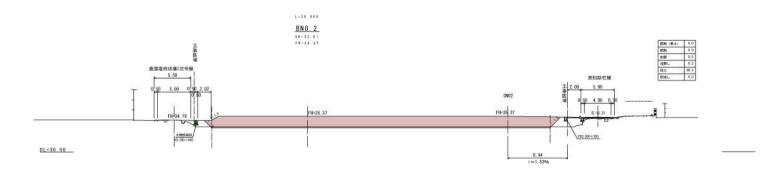

				_	
工事名	やまと学園敷地造成工事 造成計画横断図2				
図面名					
作成年月日	令和 7 年 2 月				
縮尺	S=1:200	図面番号	3		
会社名					
事業者名	光市 建設部道路河川課				


L = 20.000

BNO. 14 GH=35.24 FH=

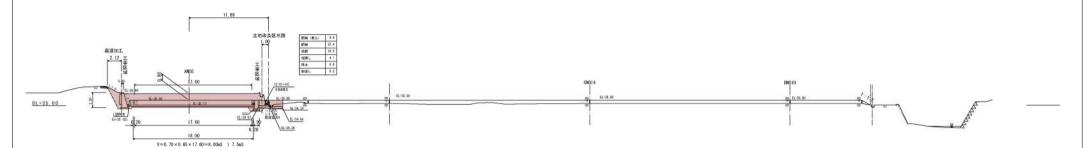


L = 20.000


BNO. 13 GH=35.26 FH=

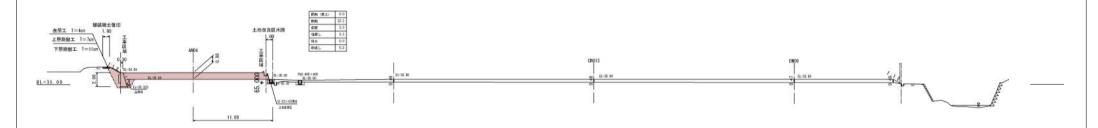


---- I B E M

工事名	やまと学園敷地造	やまと学園敷地造成工事			
図面名	造成計画橫断図3				
作成年月日		令和 7 年 2 月			
縮尺	S=1:200	図面番号	4		
会社名					
車業夫名	半市 3	計の名の第2条で計	192		

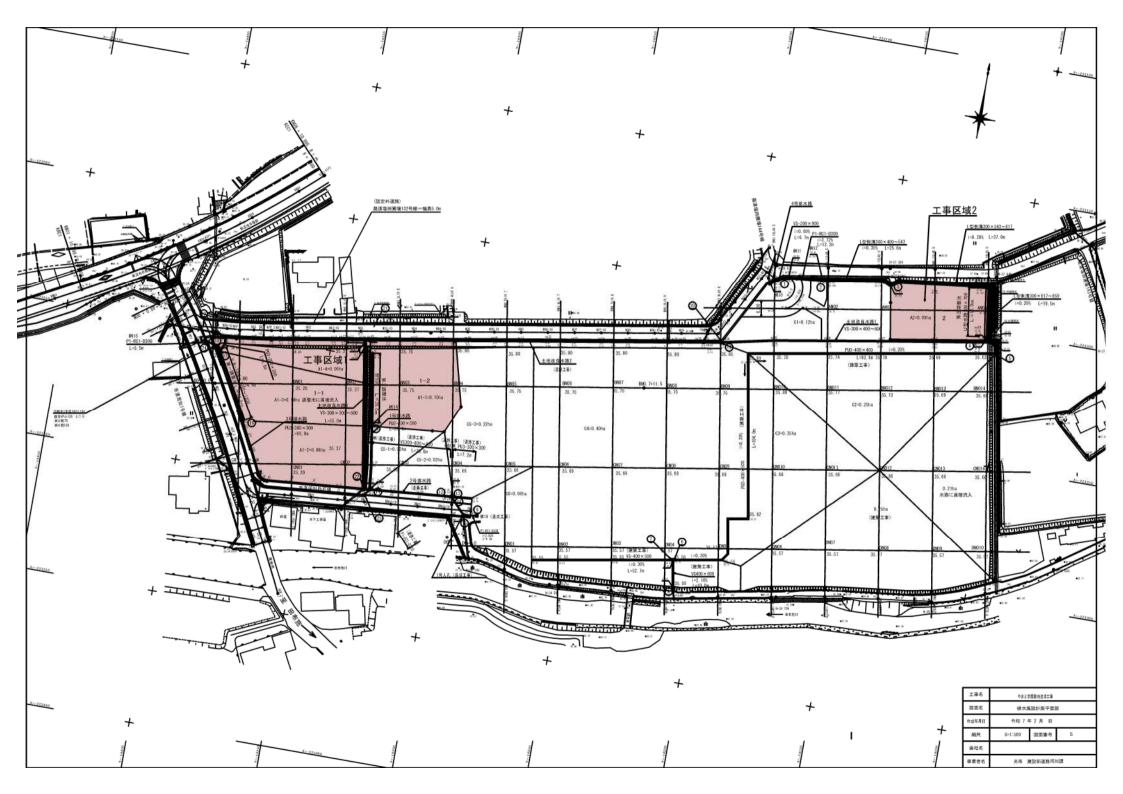


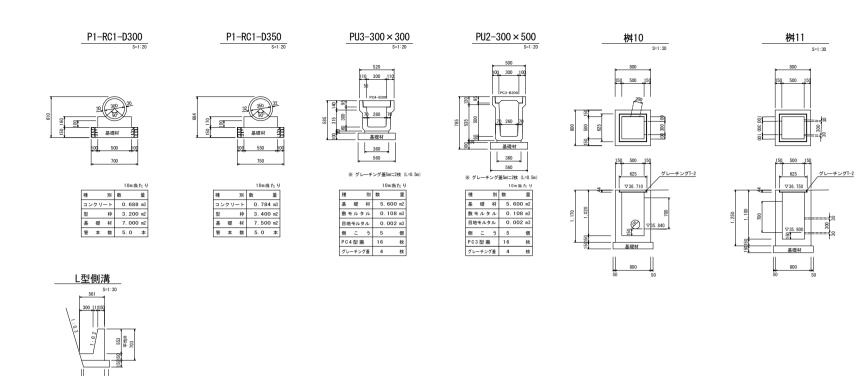

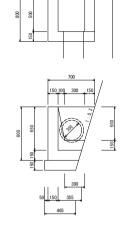


桝12

__L型側溝展開図

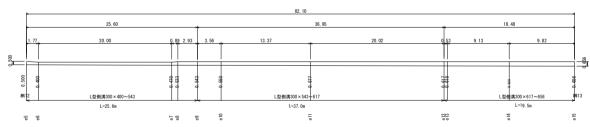

平均H=0.553	(平均高計算よ	IJ)
-----------	---------	-----


工事名	やまと学園敷地造成工事			
図面名	排水施設構造図1			
作成年月日	令和7年2月日			
縮尺	図示	図面番号	6	
会社名				
事業者名	光市 建設部道路河川課			

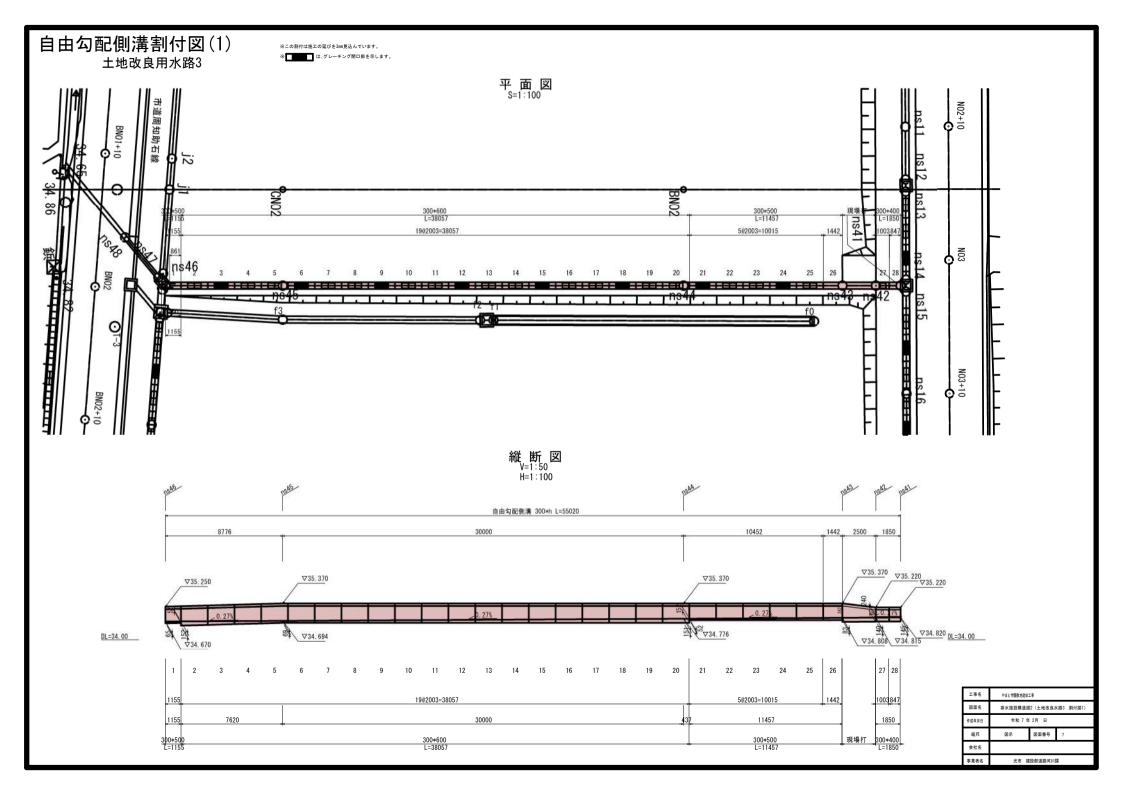


土地改良水路3 自由勾配側溝割付図(2)

標 準 断 面 図 S=1:20

標準 w300*h

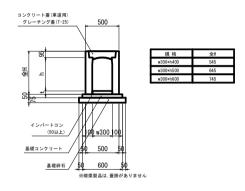

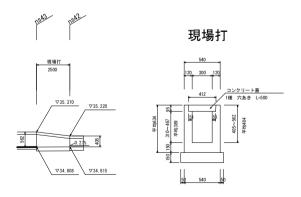

自由勾配側溝数量表

名称	規格	長さ	タイプ	数量	単位	製品番号	備考
FV側溝	300*400	1000	標準	1	本		
		844	暗渠	1	本	28	
	300*500	2000	標準	5	本		
		1447/858	暗渠	1	本	1	
		1439	暗渠	1	本	26	
	300*600	2000	標準	19	本		
合計				28	本	1~28	
蓋版	300	500	車道	33	枚		
グレーチング	•	1000	車道-T-25	8	枚		普通目

[※]製品 No.1 ~ 28を集計。

自由勾配側溝材料表


名称	規格	数量	単位
インバートコンクリート	σck=18N/mm2	1.594	m3
基礎コンクリート	σck=18N/mm2	1.576	m3
同上型枠	均し基礎型枠	5. 252	m2
基礎砕石	RC-40	36. 763	m2

工事名	やまと学園敷地造成工	やまと学園敷地造成工事				
図面名	排水施設構造図3(土地改良水路3 割付図2)					
作成年月日	令和7年2月日					
縮尺	図示	図面番号	8			
会社名						
事業者名	光市 建設部道路河川課					

[※]施工の伸びを、3mm見込んでいます。


[※]斜切製品は、斜切角度の緩い方から見て、L=左側/名します。

4号排水路 自由勾配側溝割付図

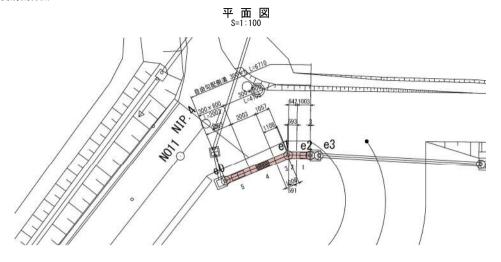



標 準 断 面 図 S=1:20

標準 w300×h

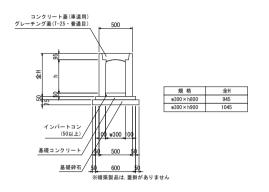

縦断図 V=1:50 H=1:100

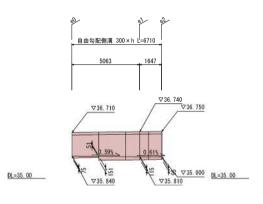

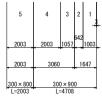

自由勾配側溝数量表

名称	規格	長さ	タイプ	数量	単位	製品番号	備考
FV側溝	300 × 800	2000	標準	1	本		
	300 × 900	2000	標準	1	本		
		1000	標準	1	本		
		588/690	暗渠	1	本	2	
		1105/1003	暗渠	1	本	3	
合計				5	本	1~5	
蓋版	300	500	車道	3	枚		
グレーチング		1000	車道・T-25	1	枚		普通目

※製品 No.1 ~ 5を集計しています。


※施工の伸びを、3mm見込んでいます。

※斜切製品は、斜切角度の緩い方から見て、L=左側/右側とします。


自由勾配側溝材料表

名称	規格	数量	単位
インバートコンクリート	σ ck=18N/mm2	0. 212	m3
基礎コンクリート	σ ck=18N/mm2	0. 201	m3
同上型枠	均し基礎型枠	0. 671	m2
基礎砕石	RC-40	4. 697	m2


工事名	やまと学園敷造成工事 排水施設構造図 (4号排水路 割付図)				
図面名					
作成年月日	令和 7 年	令和 7 年 2月 日			
縮尺	図示	図面番号	9		
会社名					
事業者名	光市 建胶部道路河川課				

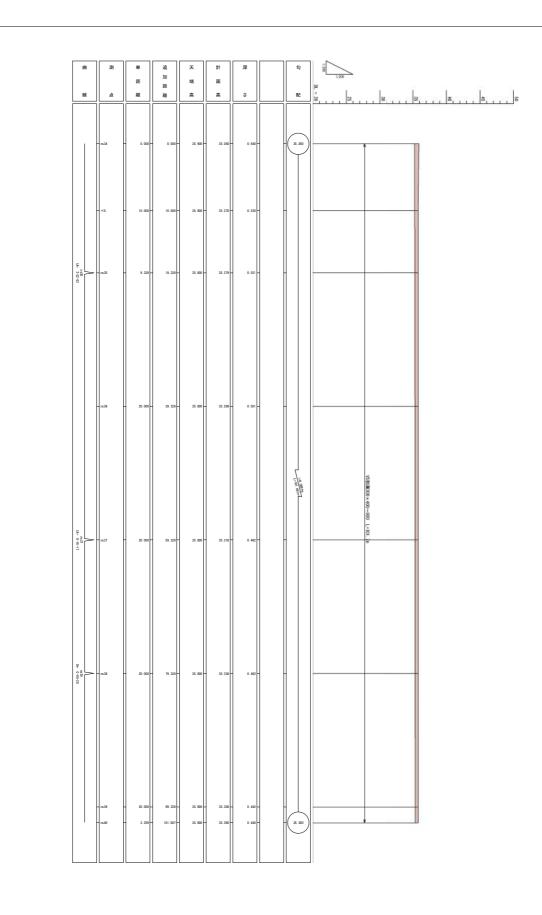


事業者名	会社名	縮尺	作成年月日	図面名	工事名	
光市 3		S=1:200	令和7年2月	土地改典	やまと学園	
光市 建胶部道路河川課		図面番号	年 2月 日	土地改良水路1條斯図	やまと学園敷地造成工事	
架		10				

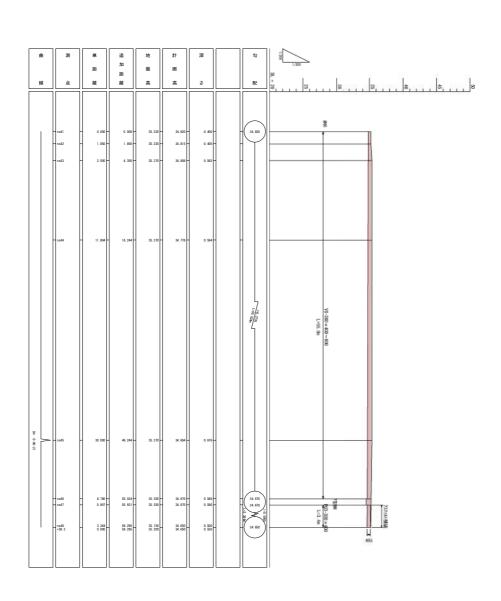


事業者名	会社名	縮尺	作成年月日	図面名	工事名
光市		S=1:500	令和7年2月	土地改造	やまと学園
建設部道路河川課		図面番号	年 2月 日	土地改良水路3梯斯図	やまと学園敷地造収工事
葉		=			

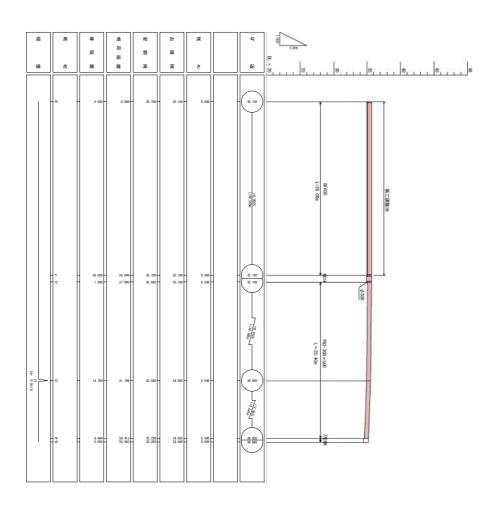

事業者名	会社名	縮尺	作成年月日	図面名	工事名
光市 衰		图示	令和7年2月	1号排水路艇斯図	やまと学園
建設部道路河川課		図田番串	# 2, 月 · 日	路機斯図	やまと学園敷地造成工事
课		12			

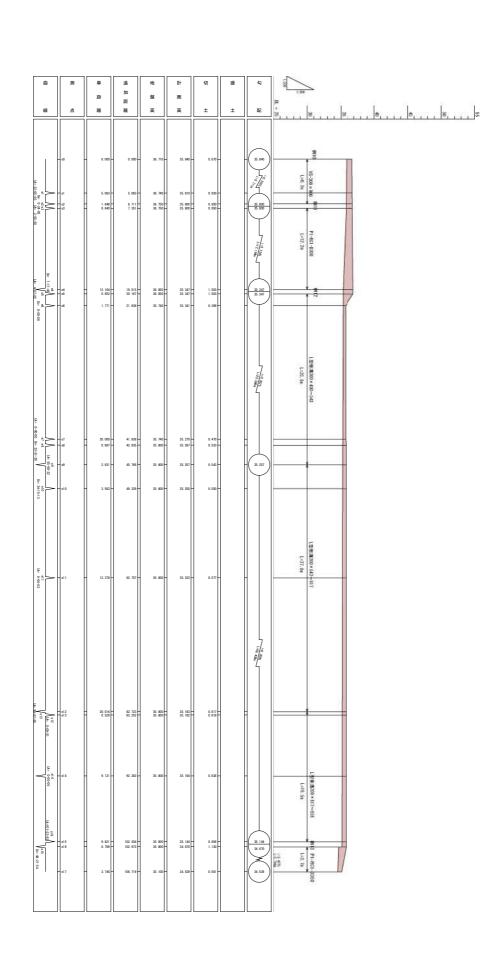

事業者名	会社名	縮尺	作成年月日	図面名	工事名
光市 衰		图示	令和7年2月	4号排水路艇斯図	やまと学園
建設部道路河川課		図面番号	年 2月 日	路猴斯因	やまと学園敷地造成工事
薬		13			

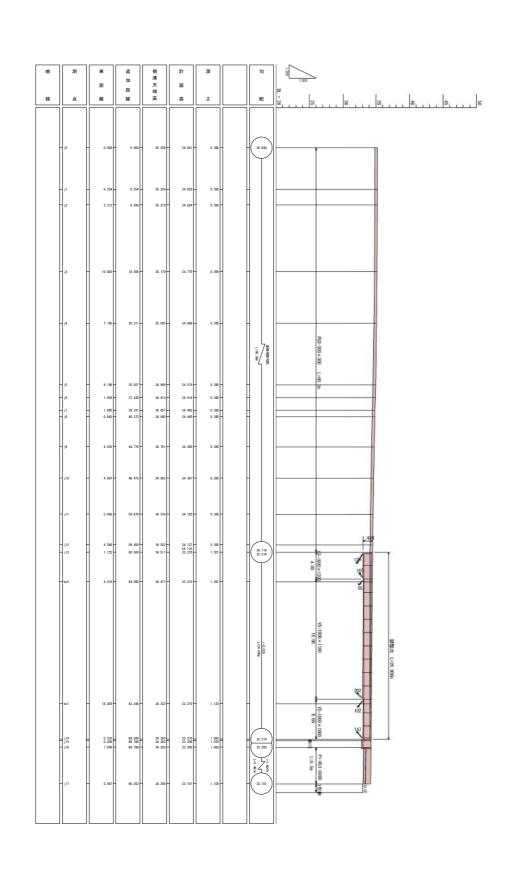

事業者名	会社名	縮尺	作成年月日	図面名	100
光市 3		图示	令和7年2月	3号排水路板断図	でまる子国教物選集工事
建設部道路河川課		図面番号	年 2月 日	路猴斯因	佐石が窓が丁申
架		14			

※ は、グレーチング間口部を示す。

第一調整池 自由勾配側溝割付図

名称

FV側溝

合計

グレーチング

規格

1000 × 1000

1000 × 1100

1000

※斜切製品は、斜切角度の緩い方から見て、L=左側/右側とします。

※製品 No.1 ~ 15を集計しています。
※施工の伸びを、3mm見込んでいます。

長さ

2000

978

978

2000

2000

1000

タイプ

標準

暗渠


暗渠

標準

標準

車道・T-25

平面図 S=1:100

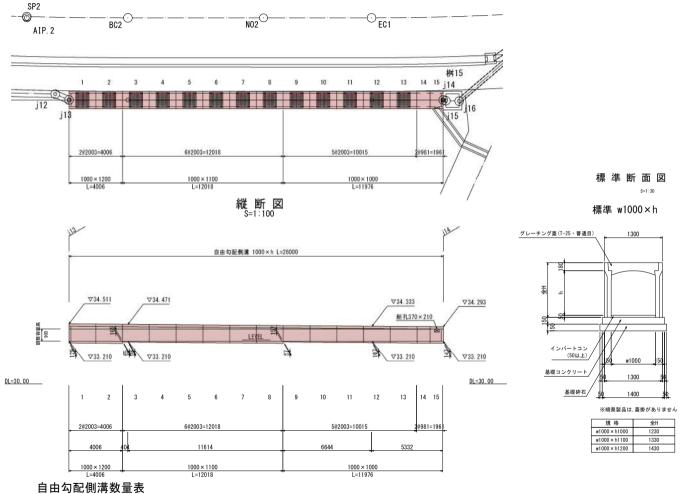

単位 製品番号

14

15

1~15

本

本

本

本

備考

数量

6

15

13

自由勾配側溝材料表

名称	規格	数量	単位
インバートコンクリート	σ ck=18N/mm2	3. 150	m3
基礎コンクリート	σ ck=18N/mm2	5. 880	m3
同上型枠	均し基礎型枠	8. 400	m2
基礎砕石	RC-40	42. 000	m2

工事名	やまと学園敷地造成工事			
図面名	排水施設構造図 1 (第一調整池、桝15)			
作成年月日	令和7年2月日			
縮尺	図示	図面番号	15	
会社名				
事業者名	光市 建	光市 建設部道路河川課		

桝15 (洪水吐)

1, 135


1, 000 ∇34, 288

∇33. 200


P1-RC1-D300


グレーチングT-2 (537+572) ×1135×50

<u>第二調整池</u> S=1:50

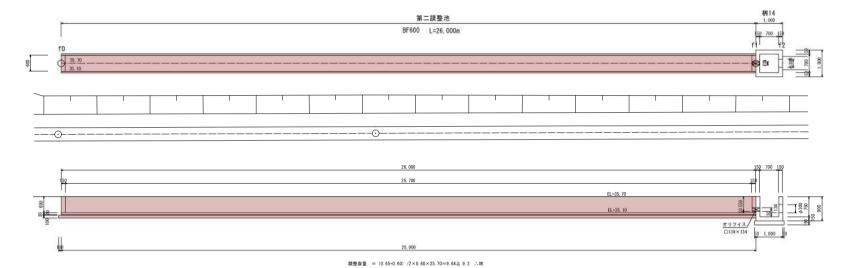




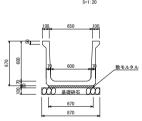

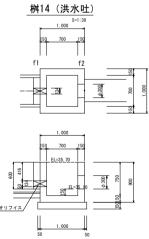

	工事名	やまと学園敷地造成工事			
図面名 排水施設構造			構造図2 (第二調整池、桝14)		
	作成年月日	令和 7 年			
	縮尺	図示	図面番号	16	
	会社名				
	事業者名	光市 建	投部道路河川	課	

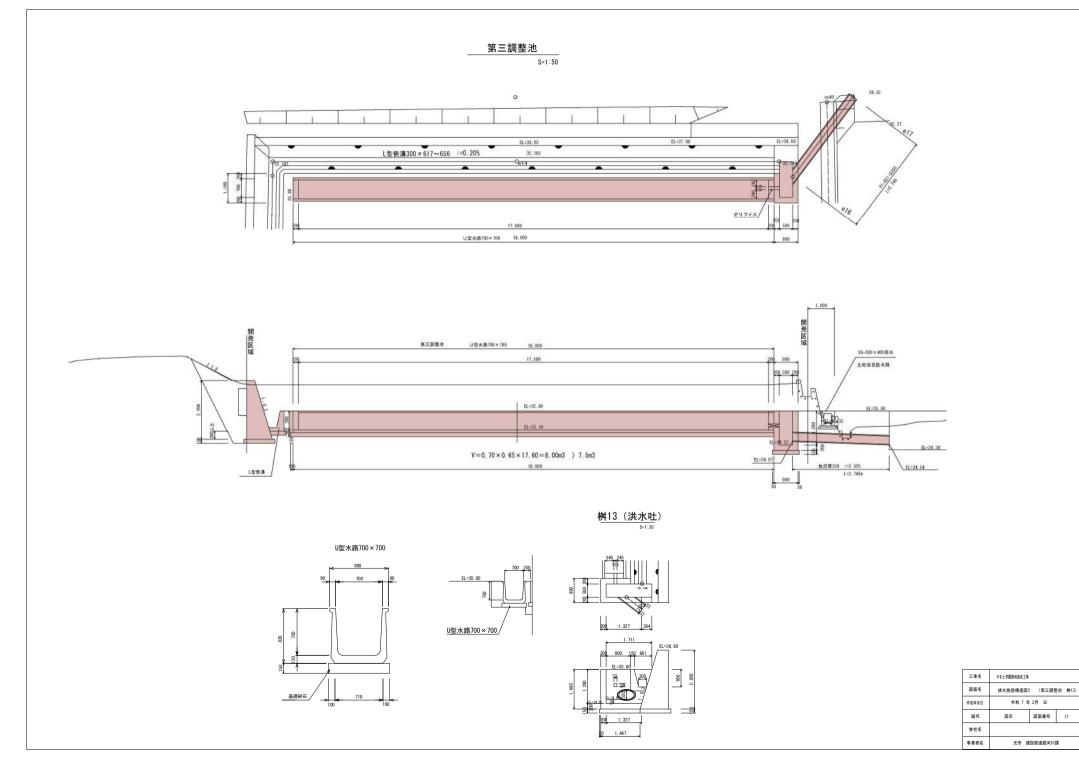



図面番号 17


__ 重 力 式 擁 壁__

切土勾配=1:1.5

盛土勾配=1:1.8

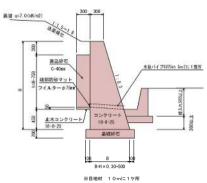

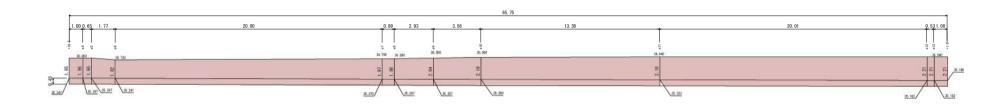

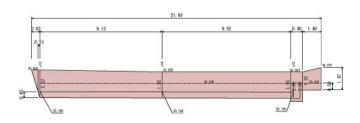

工事名 やまと学園敷地造成工事				
図面名	接壁の断面図 展開図 がけの断面図			
作成年月日	令和 7 3			
縮尺	図示	図面番号	18	
会社名				
事業者名	光市 建設部道路河川課			